工程设计编号:

工程设计日期: 2025-09

TOMO C螺旋断层放射治疗室改造项目

施工图设计 (装饰专业)

中国建科 您中国城市建设研究皖有服公司中国建科 您 CHINA URBAN CONSTRUCTION DESIGN & RESEARCH INSTITUTE CO.,LTD.

工程设计证书等级:建筑工程甲级 地址:北京市西城区德胜门外大街36号工程设计证书编号: A111000795 电话: (010) 57365138 邮编: 100120

工程名称: TOMO C螺旋断层放射治疗室改造项目

工程编号:

시 교위 1:	装饰专业		目录编号	1
序号	图纸编号	图纸名称	图纸开幅	备注
	SS-01	设计说明	A2+	
	SS-02	图例表	A2+	
01	PL-01	现状平面图	A2+	
02	PL-02	改造平面图	A2+	
03	PL-03	平面布置图	A2+	
04	PL-04	地面铺装图	A2+	
05	PL-05	综合天花图	A2+	
06	PL-06	吊顶尺寸图	A2+	
07	PL-07	立面索引图	A2+	
08	EL-01	立面图1	A2+	
09	EL-02	立面图2	A2+	
10	EL-03	立面图3	A2+	
11	DS-01	剖面图	A2+	
12	DS-02	激光灯铝板详图	A2+	

计部门:	装饰专业		目录编号	2
序号	图纸编号	图纸名称	图纸开幅	备注
	+			
	+			

设计说明

一、项目概述

- 1、工程名称: TOMO C螺旋断层放射治疗室改造项目
- 2、工程地址: 鄂尔多斯市伊金霍洛大街以北
- 3、工程使用面积: 256.52平米
- 4、本工程为-类高层公其建筑,耐火等级为一级。
- 二、设计依据 《建筑无障碍设计》(GB50763-2012);

《建筑装饰工程施工及验收规范》(GB50210-2024);

《建筑内部装饰设计防火规范》(GB GB 50222-2017);

《建筑设计防火规范》(GB 50016-2014) (2018版);

《建筑防火通用规范》GB 55037-2022;

《建筑装饰装修工程质量验收标准》GB 50210-2018

《民用建筑通用规范》GB 55031-2022

《建筑装饰装修工程质量验收标准》GB 50210-2018

《建筑材料及制品燃烧性能分级》GB8624

《综合医院建筑设计规范》及地方现行相关的设计规范及设

计标准;

3. 本工程各部位的装修材料的燃烧等级符合规范《建筑内部装饰设计防火规范》的要求,为了预防和控制建筑材料产生的室内环境污染,工程竣工验收时,必须进行室内环境污染物浓度检测,其限量应符合符合《建筑环境通用规范》GB 55016-2021。

	室内空气污染物浓度限量(I类民用建筑工程)										
氡(Bq/m³)											
甲醛 (mg/m³) 0.07 苯 (mg/m³) 0.06 二甲苯 (mg/m³) 0.20											

三、施工图与施工说明

- 1、本工程做法除图纸具体要求的面层外,对结构层未具体要求时应参见《建筑构造通用88图集》和高级工程施工做法严格遵守《建筑装饰装修工程质量验收规范》验收标准的要求。
- 2、墙体工程:墙体为原始砌筑墙体
- 3、顶棚工程: 铝板吊顶、高晶板吊顶
- 4、地面工程:地砖、PVC地胶
- 5、行门工程:隔音防火门
- 6、机电工程:墙面地面电源增加电源,安装铺设设备系统,铺设照明电路,安装照明灯具及控制开关。

四、工程主要材料

- 1、行门:隔音防火门
- 2、地面:地砖、PVC地胶
- 3、墙面: 抗菌板饰面、乳胶漆
- 4、天花: 铝板吊顶、高晶板吊顶
- 5、灯具: LED平板灯

本工程按照国家高层建筑防火规范要求,按一类建筑进行装饰材料选型, 所有室内装饰材料均防火阻燃材料,达不到醛氧指数要求的材料作防火处理。

五、图纸说明

- 1、本施工图所标注尺寸除地面标高以米为单位外,其余均以毫米计。
- 2、墙体及门窗洞口尺寸定位所标尺寸均为装饰完成的尺寸,未标尺寸的按土建现场尺寸。
- 3、若图中尺寸与现场不符,应及时通知设计单位,不得以丈量图纸及取得数据。设计变更须在业主授意下经设计单位签定后方能进行。
- 4、施工前,应对所有尺寸进行验证,当发现图纸中有错误、遗漏或不当之处时,必须在解决后方可施工。
- 5、有关强弱电、水、空调、新风、消防施工说明请见相关图纸
- 6、本次装修不破坏大厦原承重柱、承重墙。
- 7、装修范围内,房间有上下水,但无需做防水。

六、消防设计说明

本次为室内装饰工程装修改造工程。不改变原有格局,该楼内原设有火灾自动报警系统,水喷淋系统,消火栓系统,位置都不做改变。


中国類		CHINA URBAN C		究院有的 a research inst	R公司 ITUTE CO.LTD.	项目名称 PROJECT 项目编# PROJECT NO.	TOMO C螺旋断层	放射治疗室改造项 设计阶段 DESIGN PHASE	国 施工图
审 定 APPROVED BY	孙军伟	3/3/4	校 核 CHECKED BY	李志娟	李楠	子项名称 SUB ITEM		子项编# SUB PROJECT NO.	
审 核 VERIFIED BY	黄国磊	An	设 计 DESIGNER	史金娜	火人叫	图名	设计说明		
项目负责 DESIGN CHIEF	黄国磊	An	版 次 VER. NO.			TITLE	X 11 90.71		
专业负责 DISCIPLINE CHIEF	孙军伟	3/3/4	日期	2025. 09		比 例	1:100	图 #	SS-01


图例表


02	01	中	
		图例	
60W/400	36W/400		江
00k/LED光	00k/LED光	谷	二
60W/4000k/LED光源600*1200	36W/4000k/LED光源600*600	茶	分
200)0		通
			極
			例
铝材+亚克力 B1	铝材+亚克力 B1	灯 饰 燃 烧 性 能	#
1200*600	600*600	外形尺寸	


	3	华林		涂料		金属			
地張	高晶天花板	抗菌板	医用PVC地面	医用无机涂料		银色铝板	白色铝板	NAME	各外
CT-01	HCP-03	SS-02	PC-01	PT-01		MT-02	MT-01	CODE	代号
10mm	15mm	8mm	3mm			10mm	2mm	THICKNESS	厚度
控制室,服务器机房,控制室地面600*600地砖	控制室, 服务器机房, 控制室顶面	治疗室墻面	治疗室地面	控制室,服务器机房,控制室		治疗室墙面	治疗室顶面		使用区域
A级	A级	A级	B1级	A级	A级	A级	A级		燃烧性能
									•


注:次报审范围内所有图纸中材料均以材料燃烧性能等级表为准,如局部有不符应及时与设计单位联系.

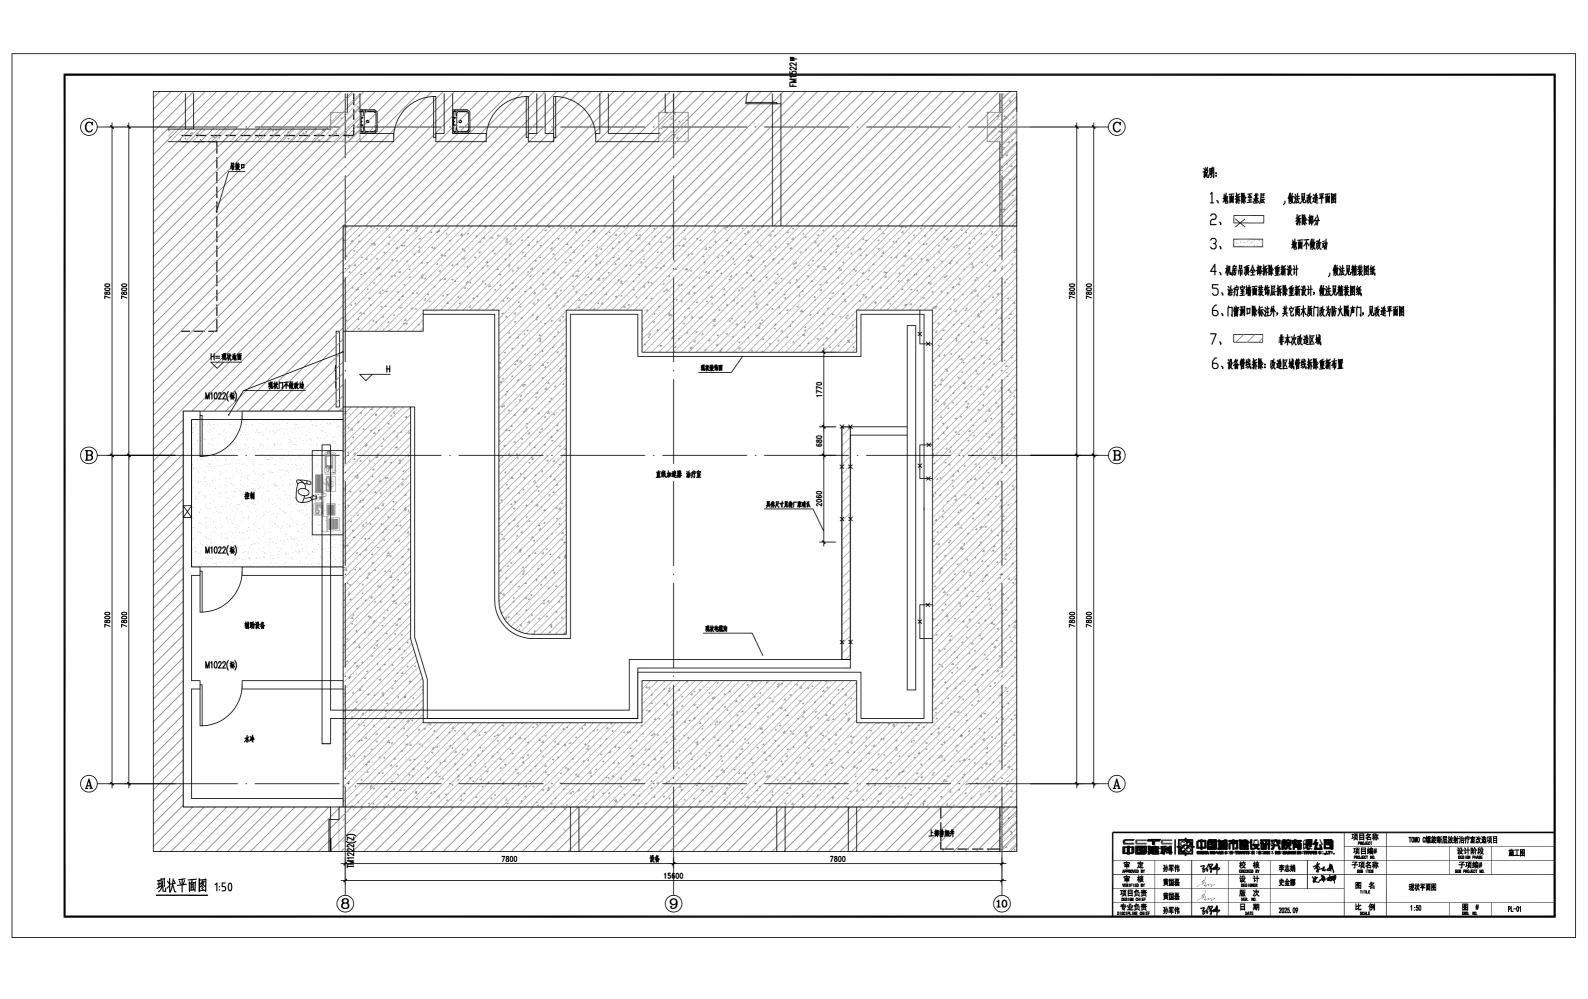


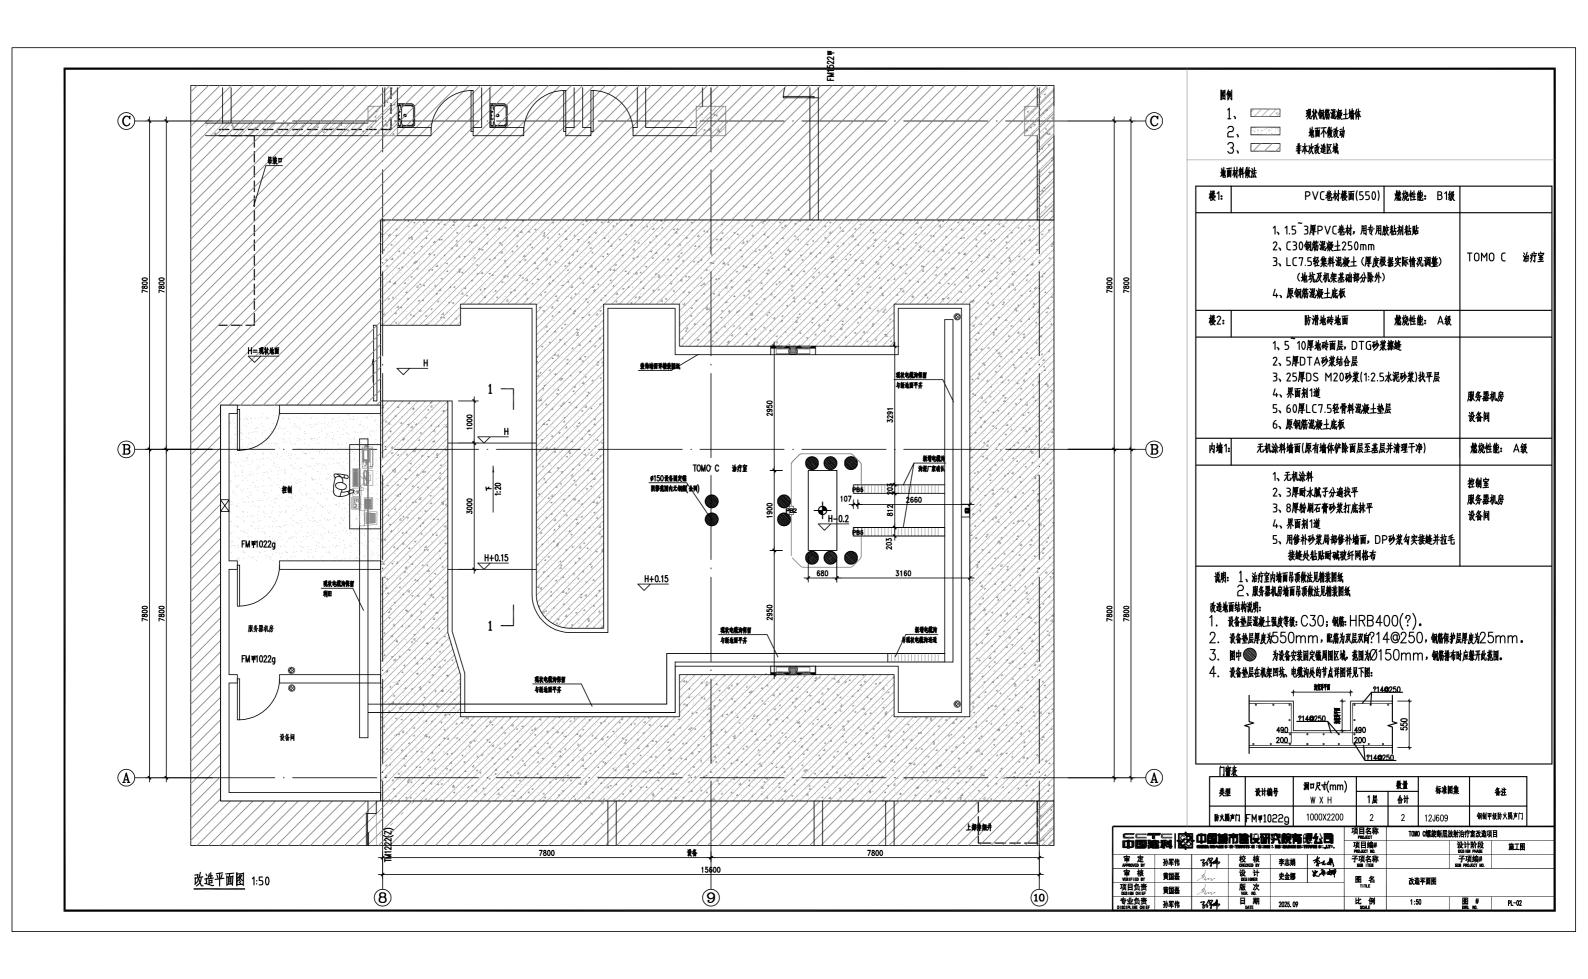


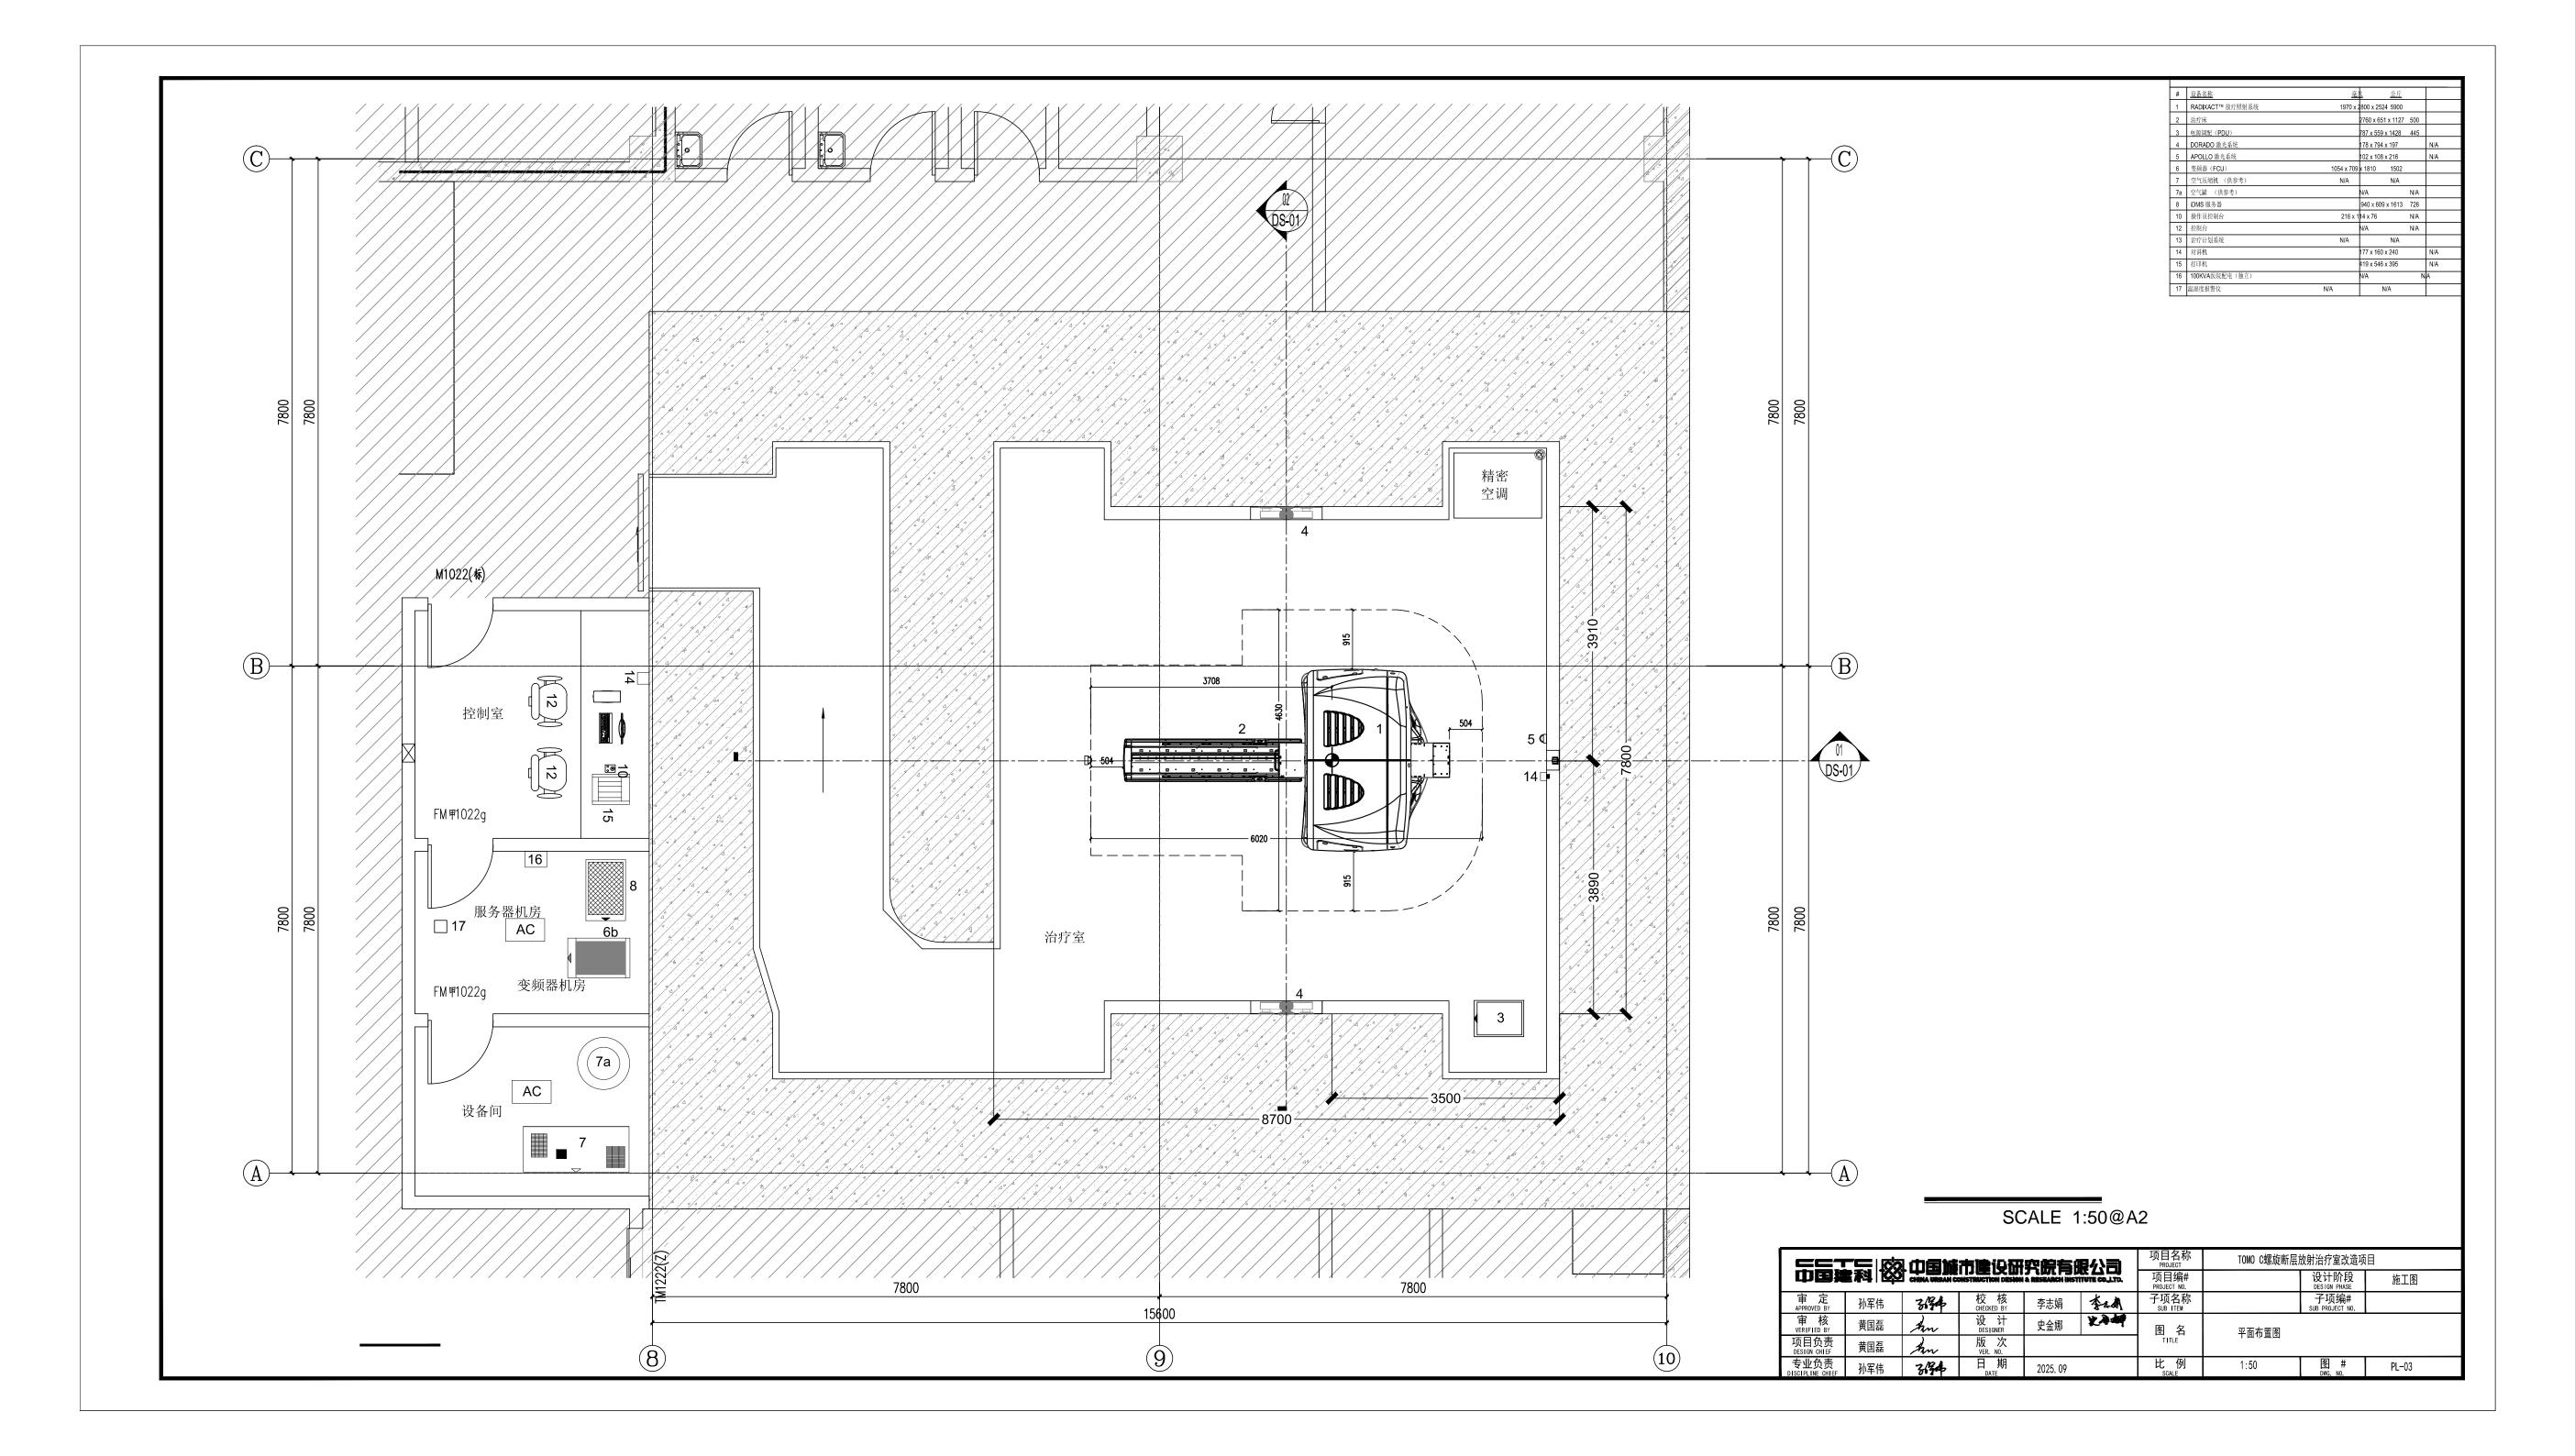


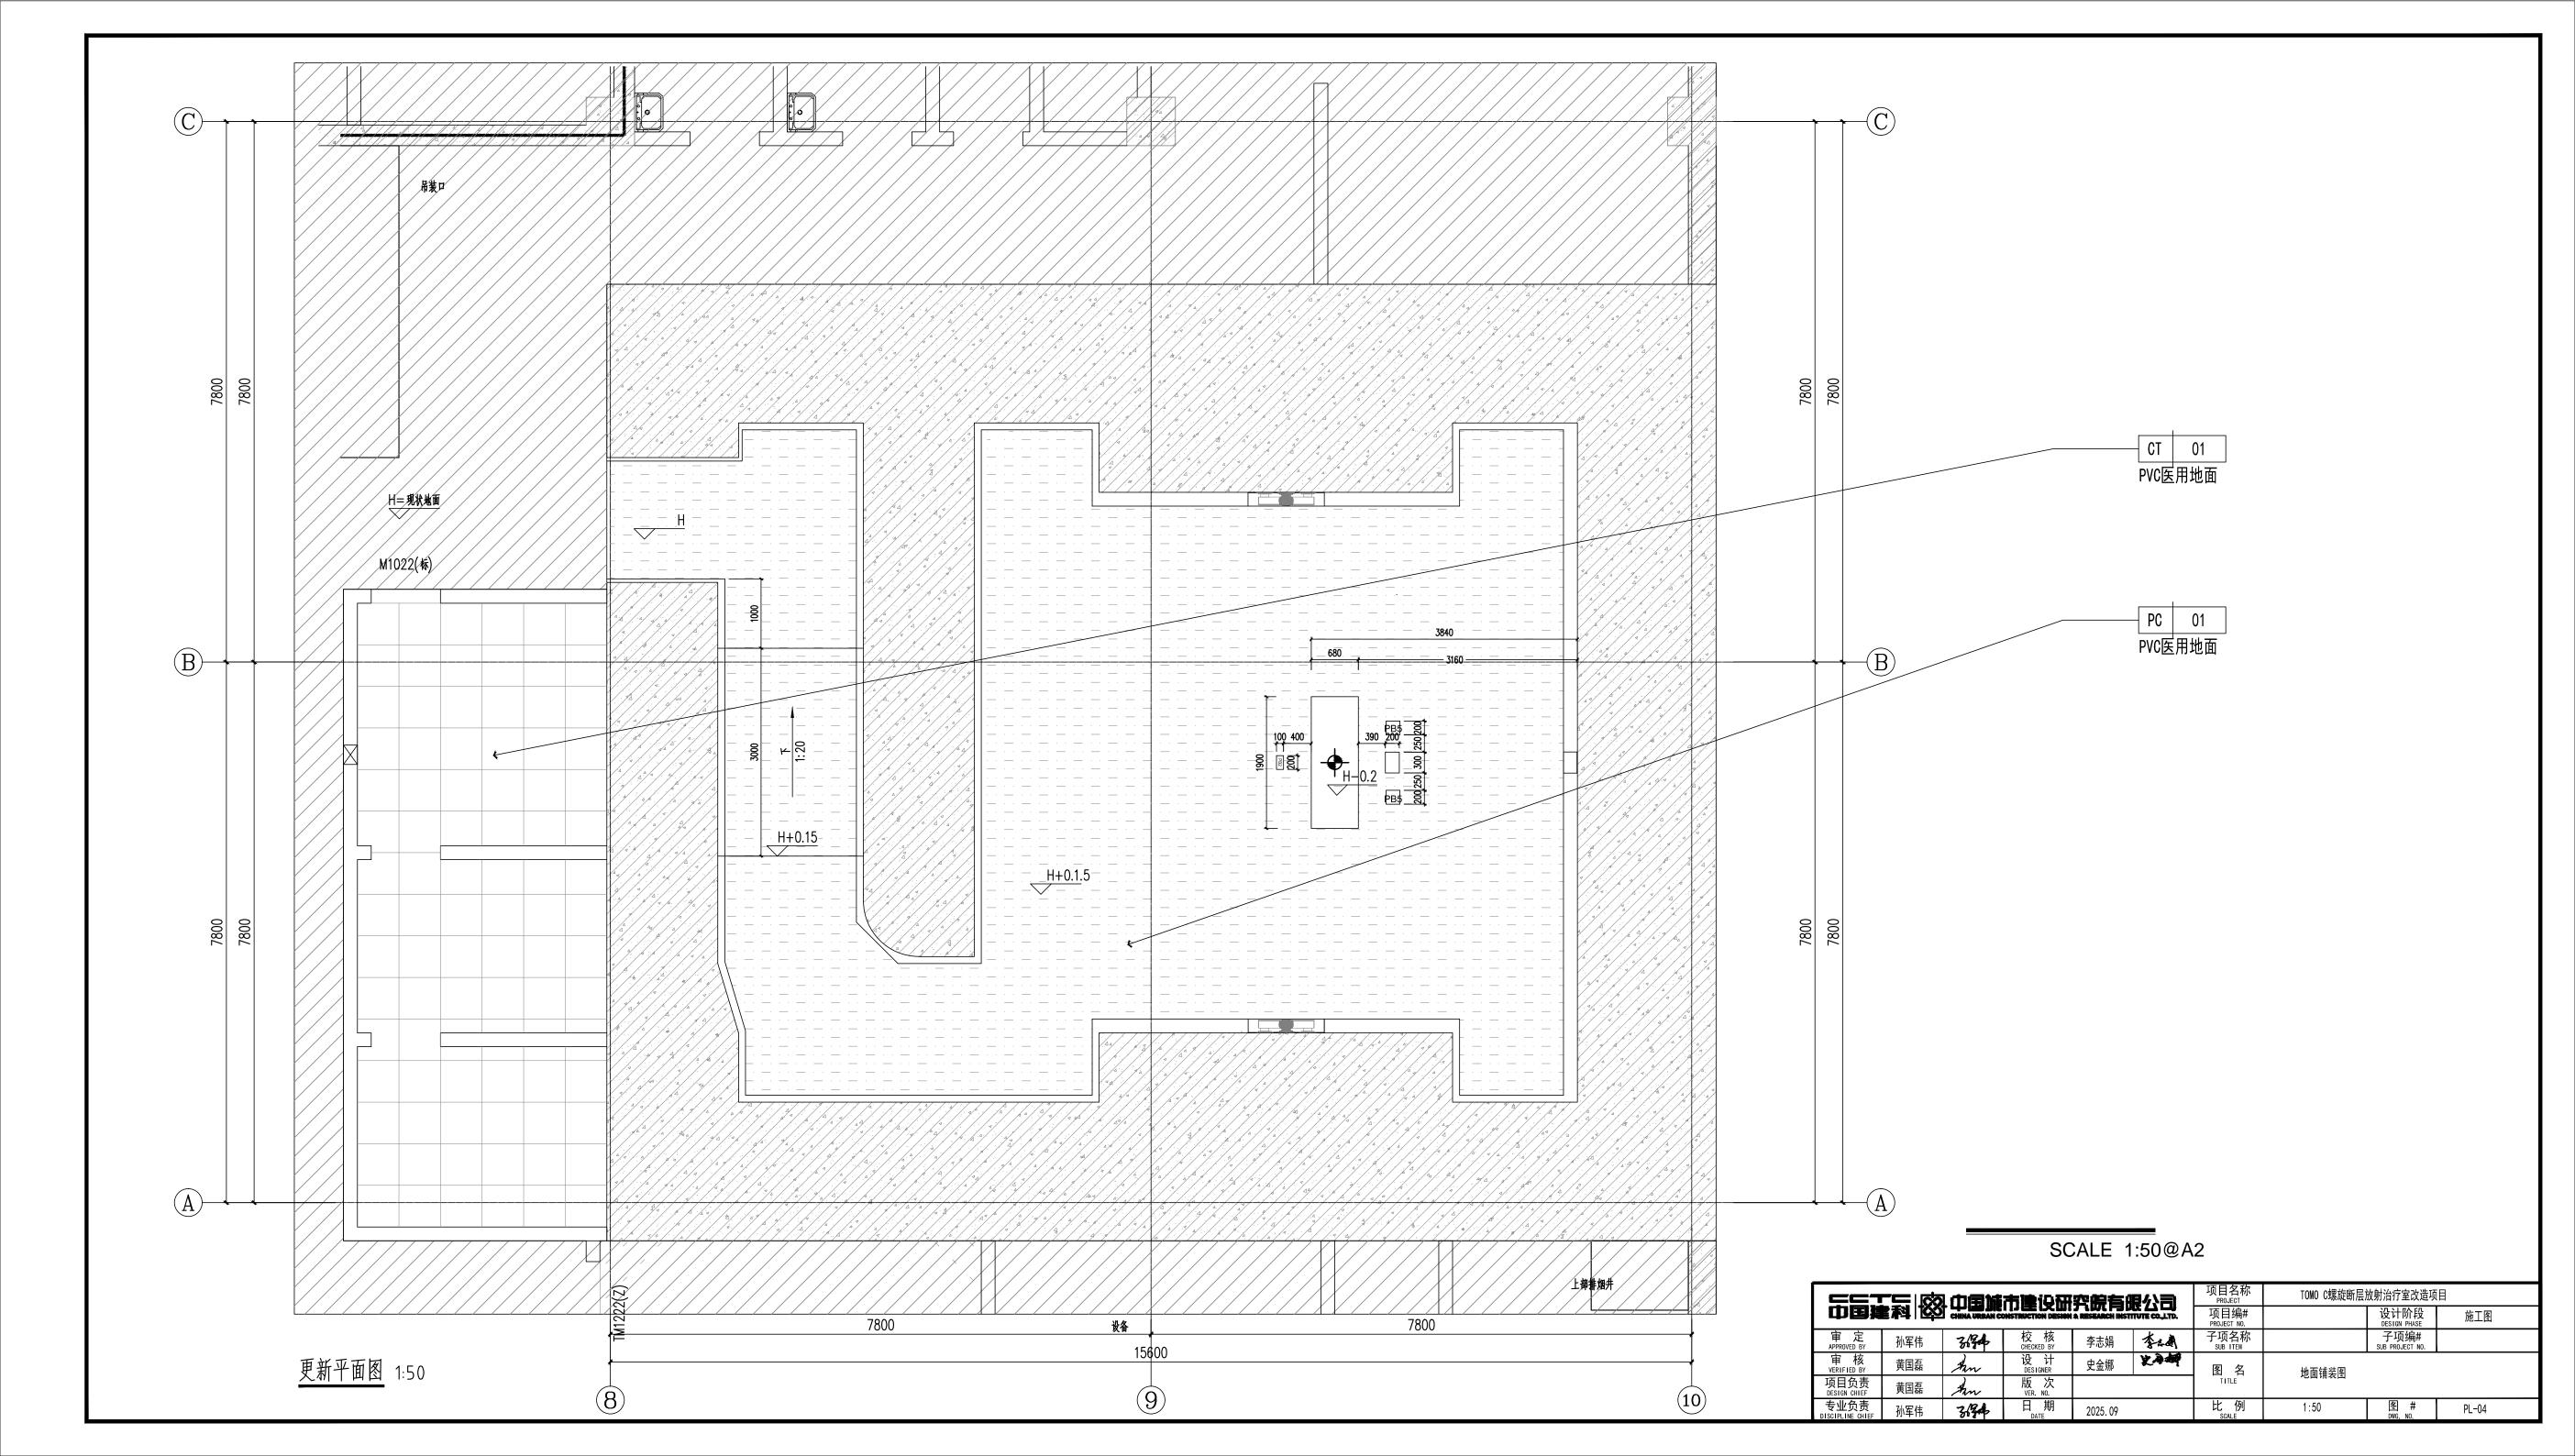

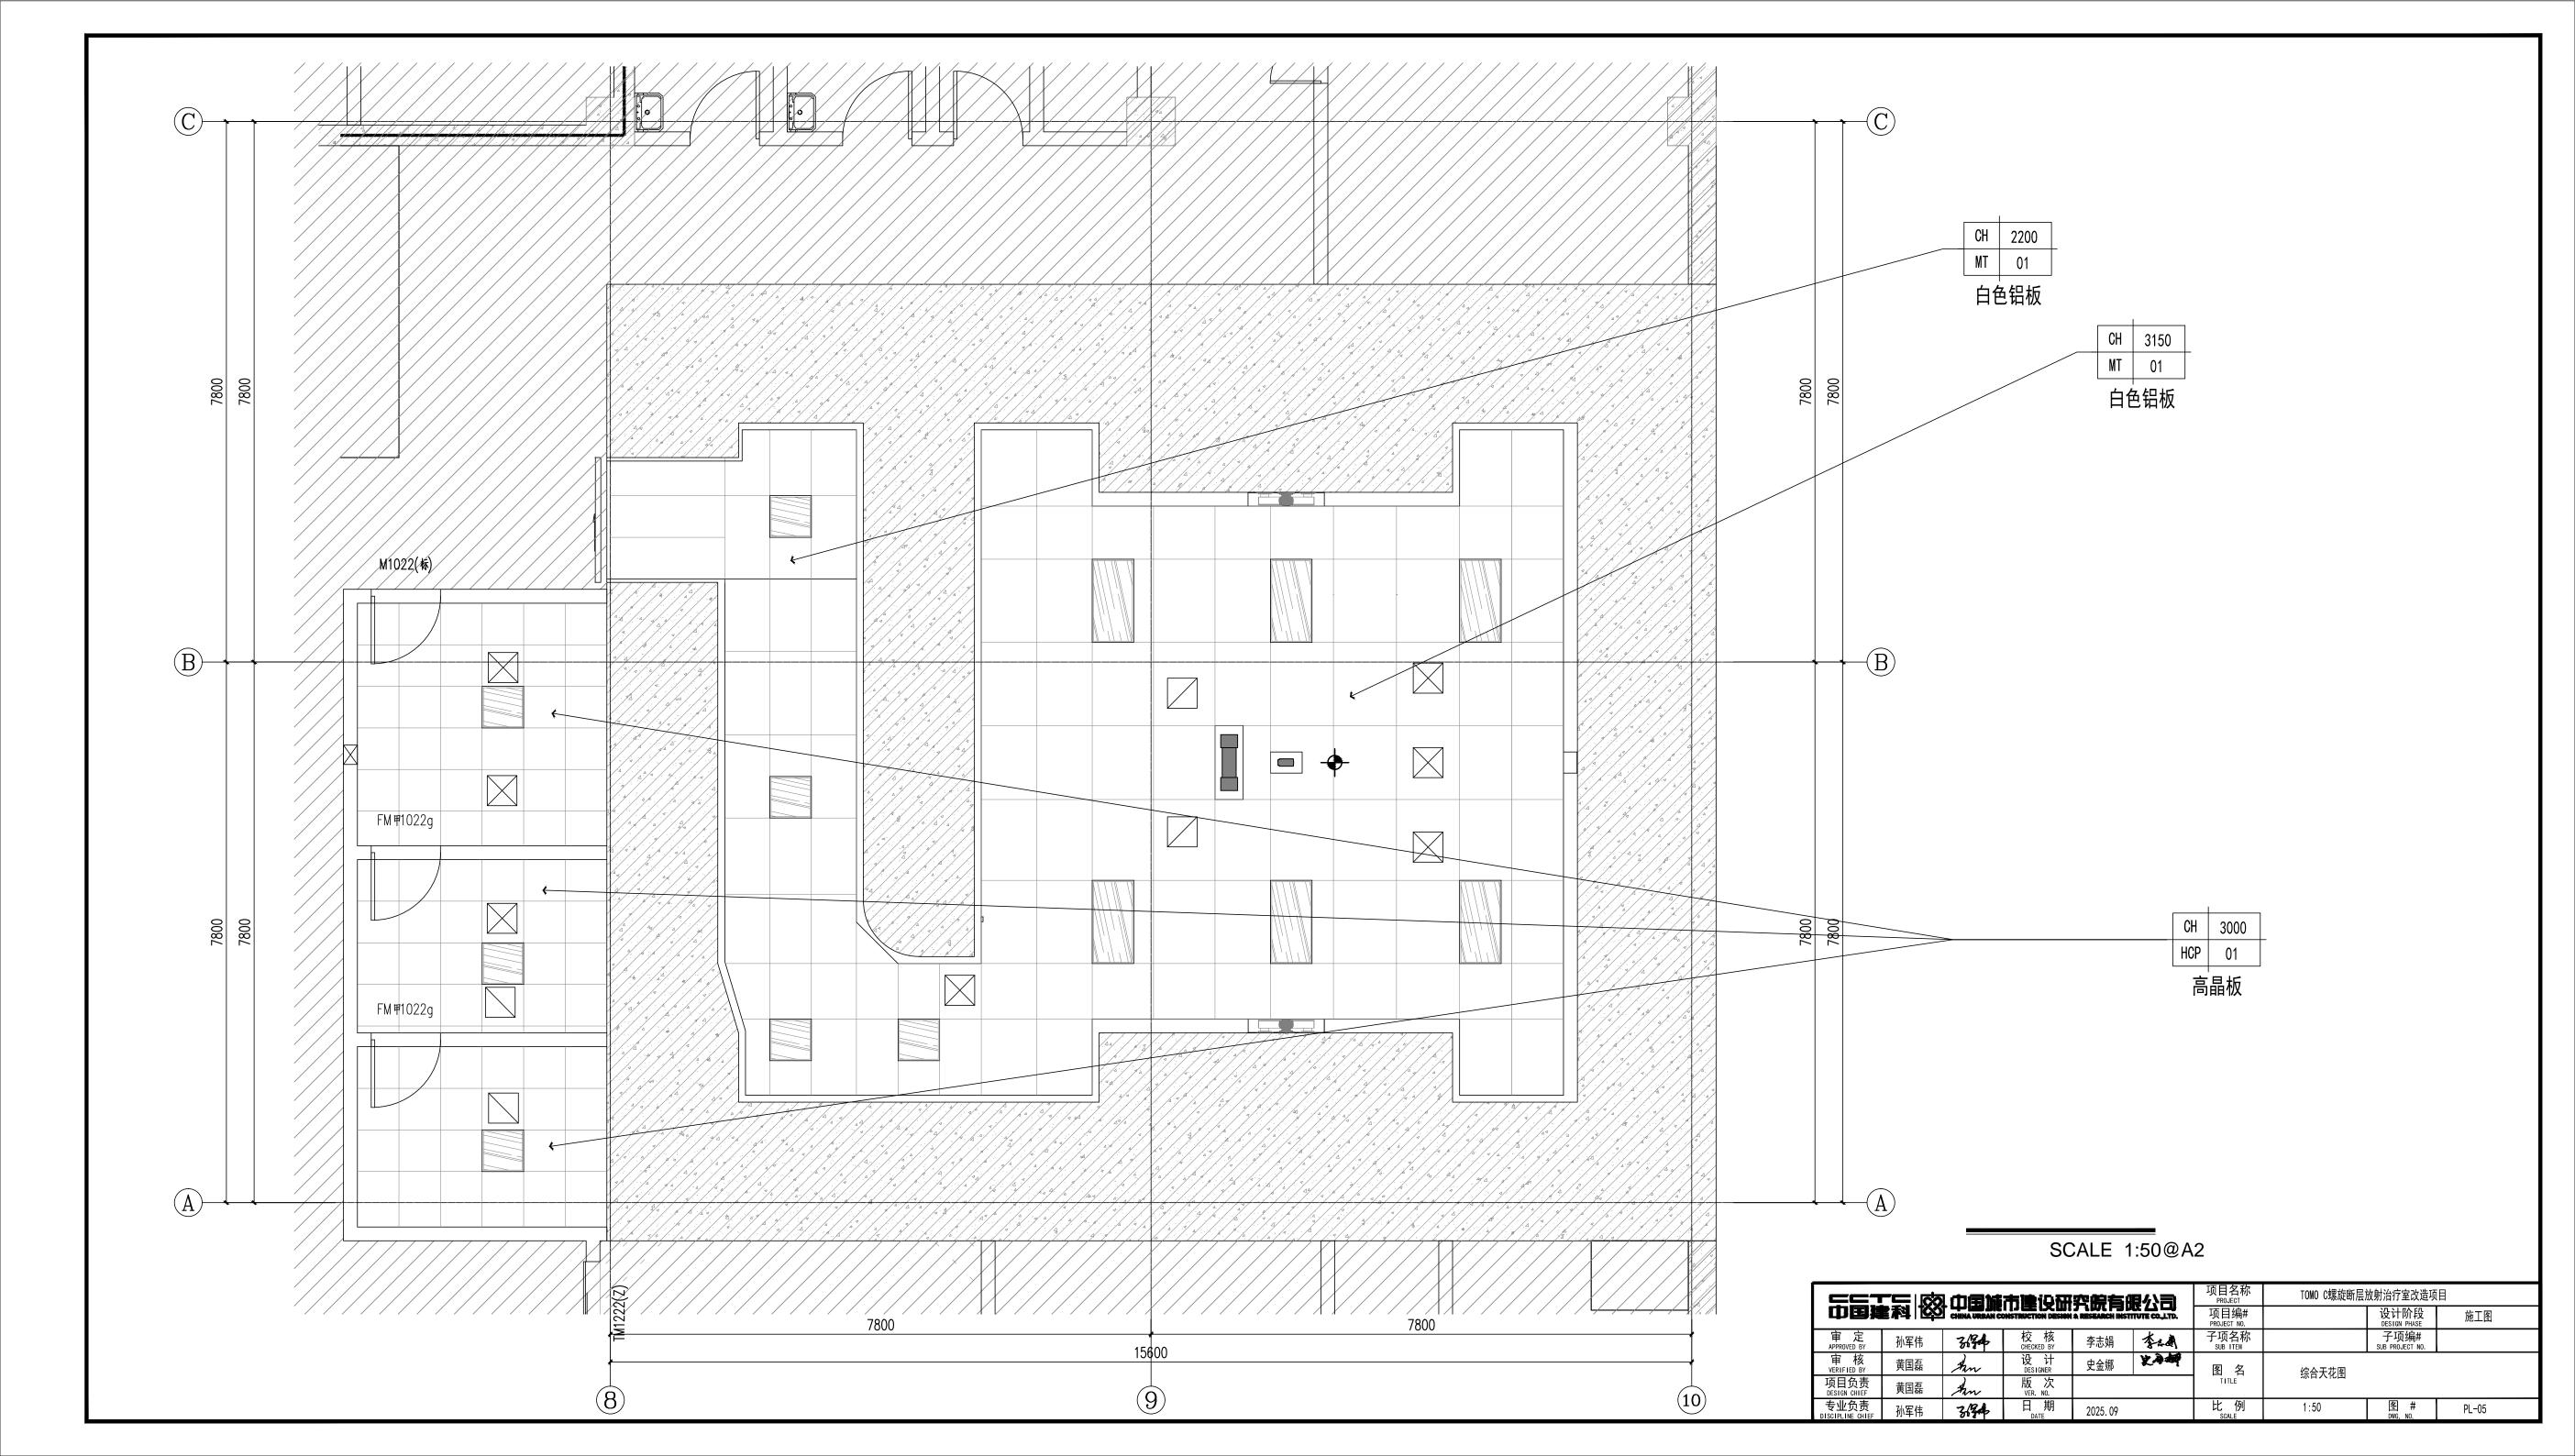


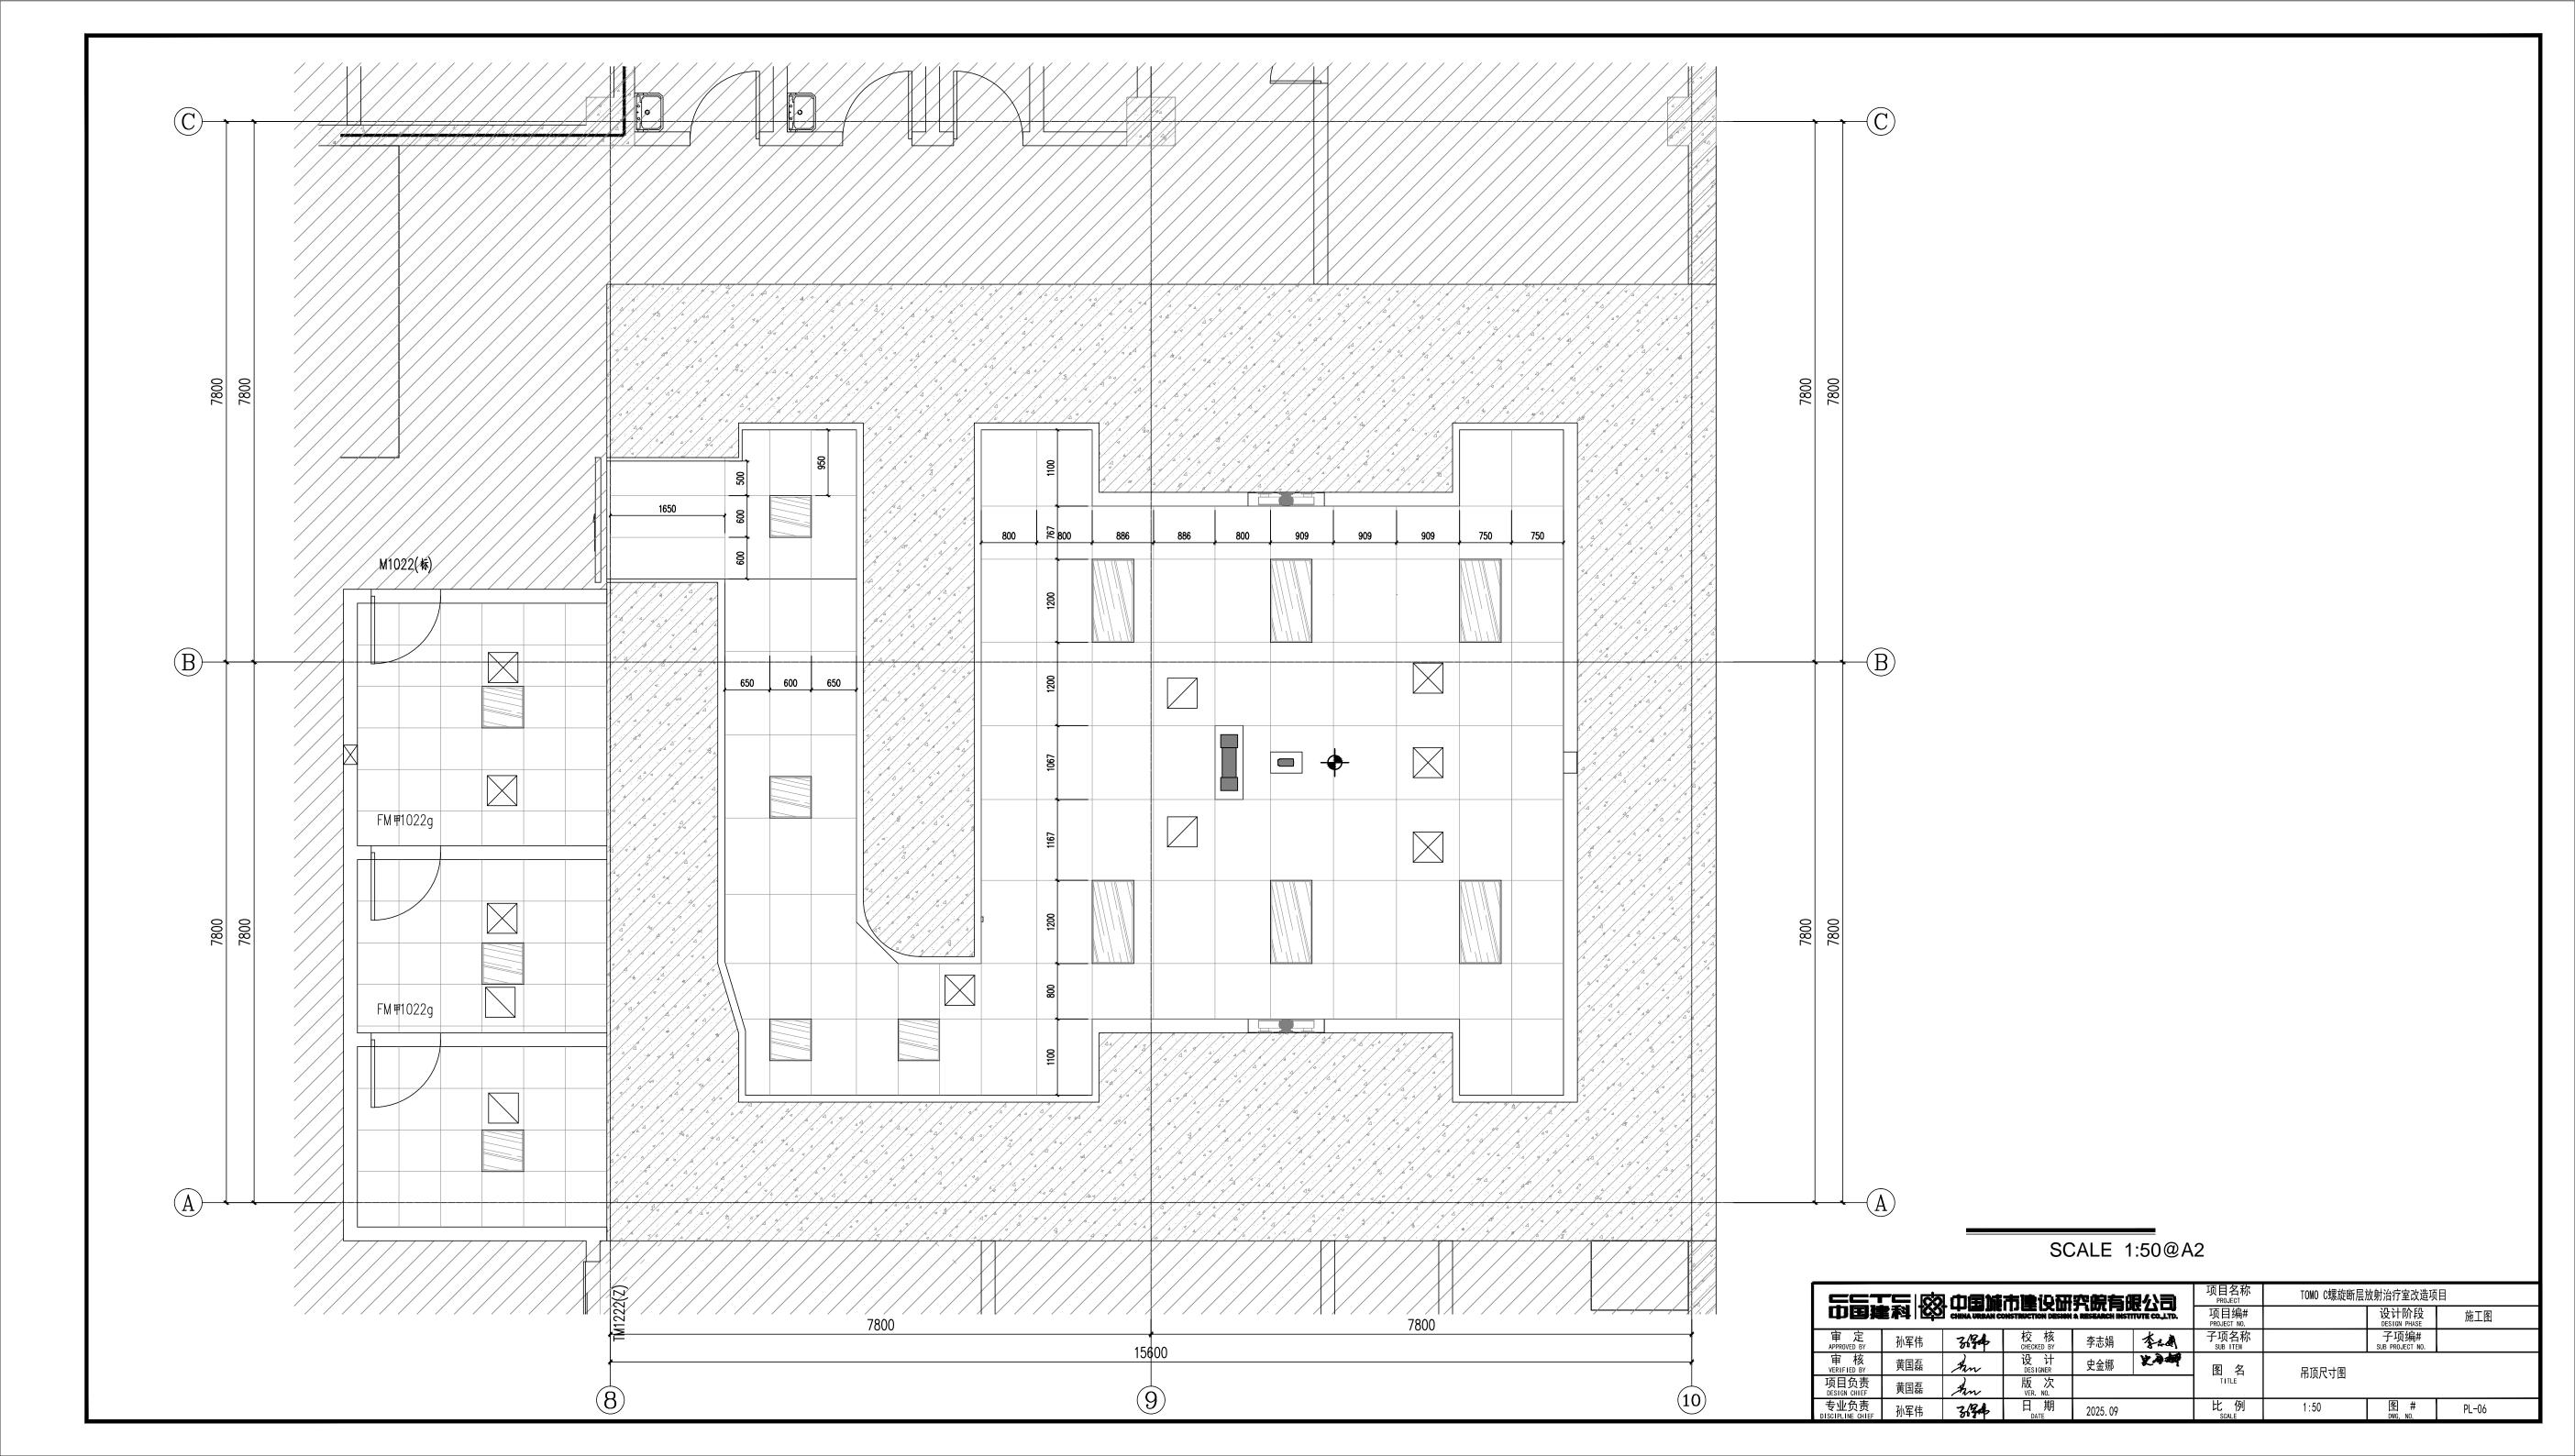

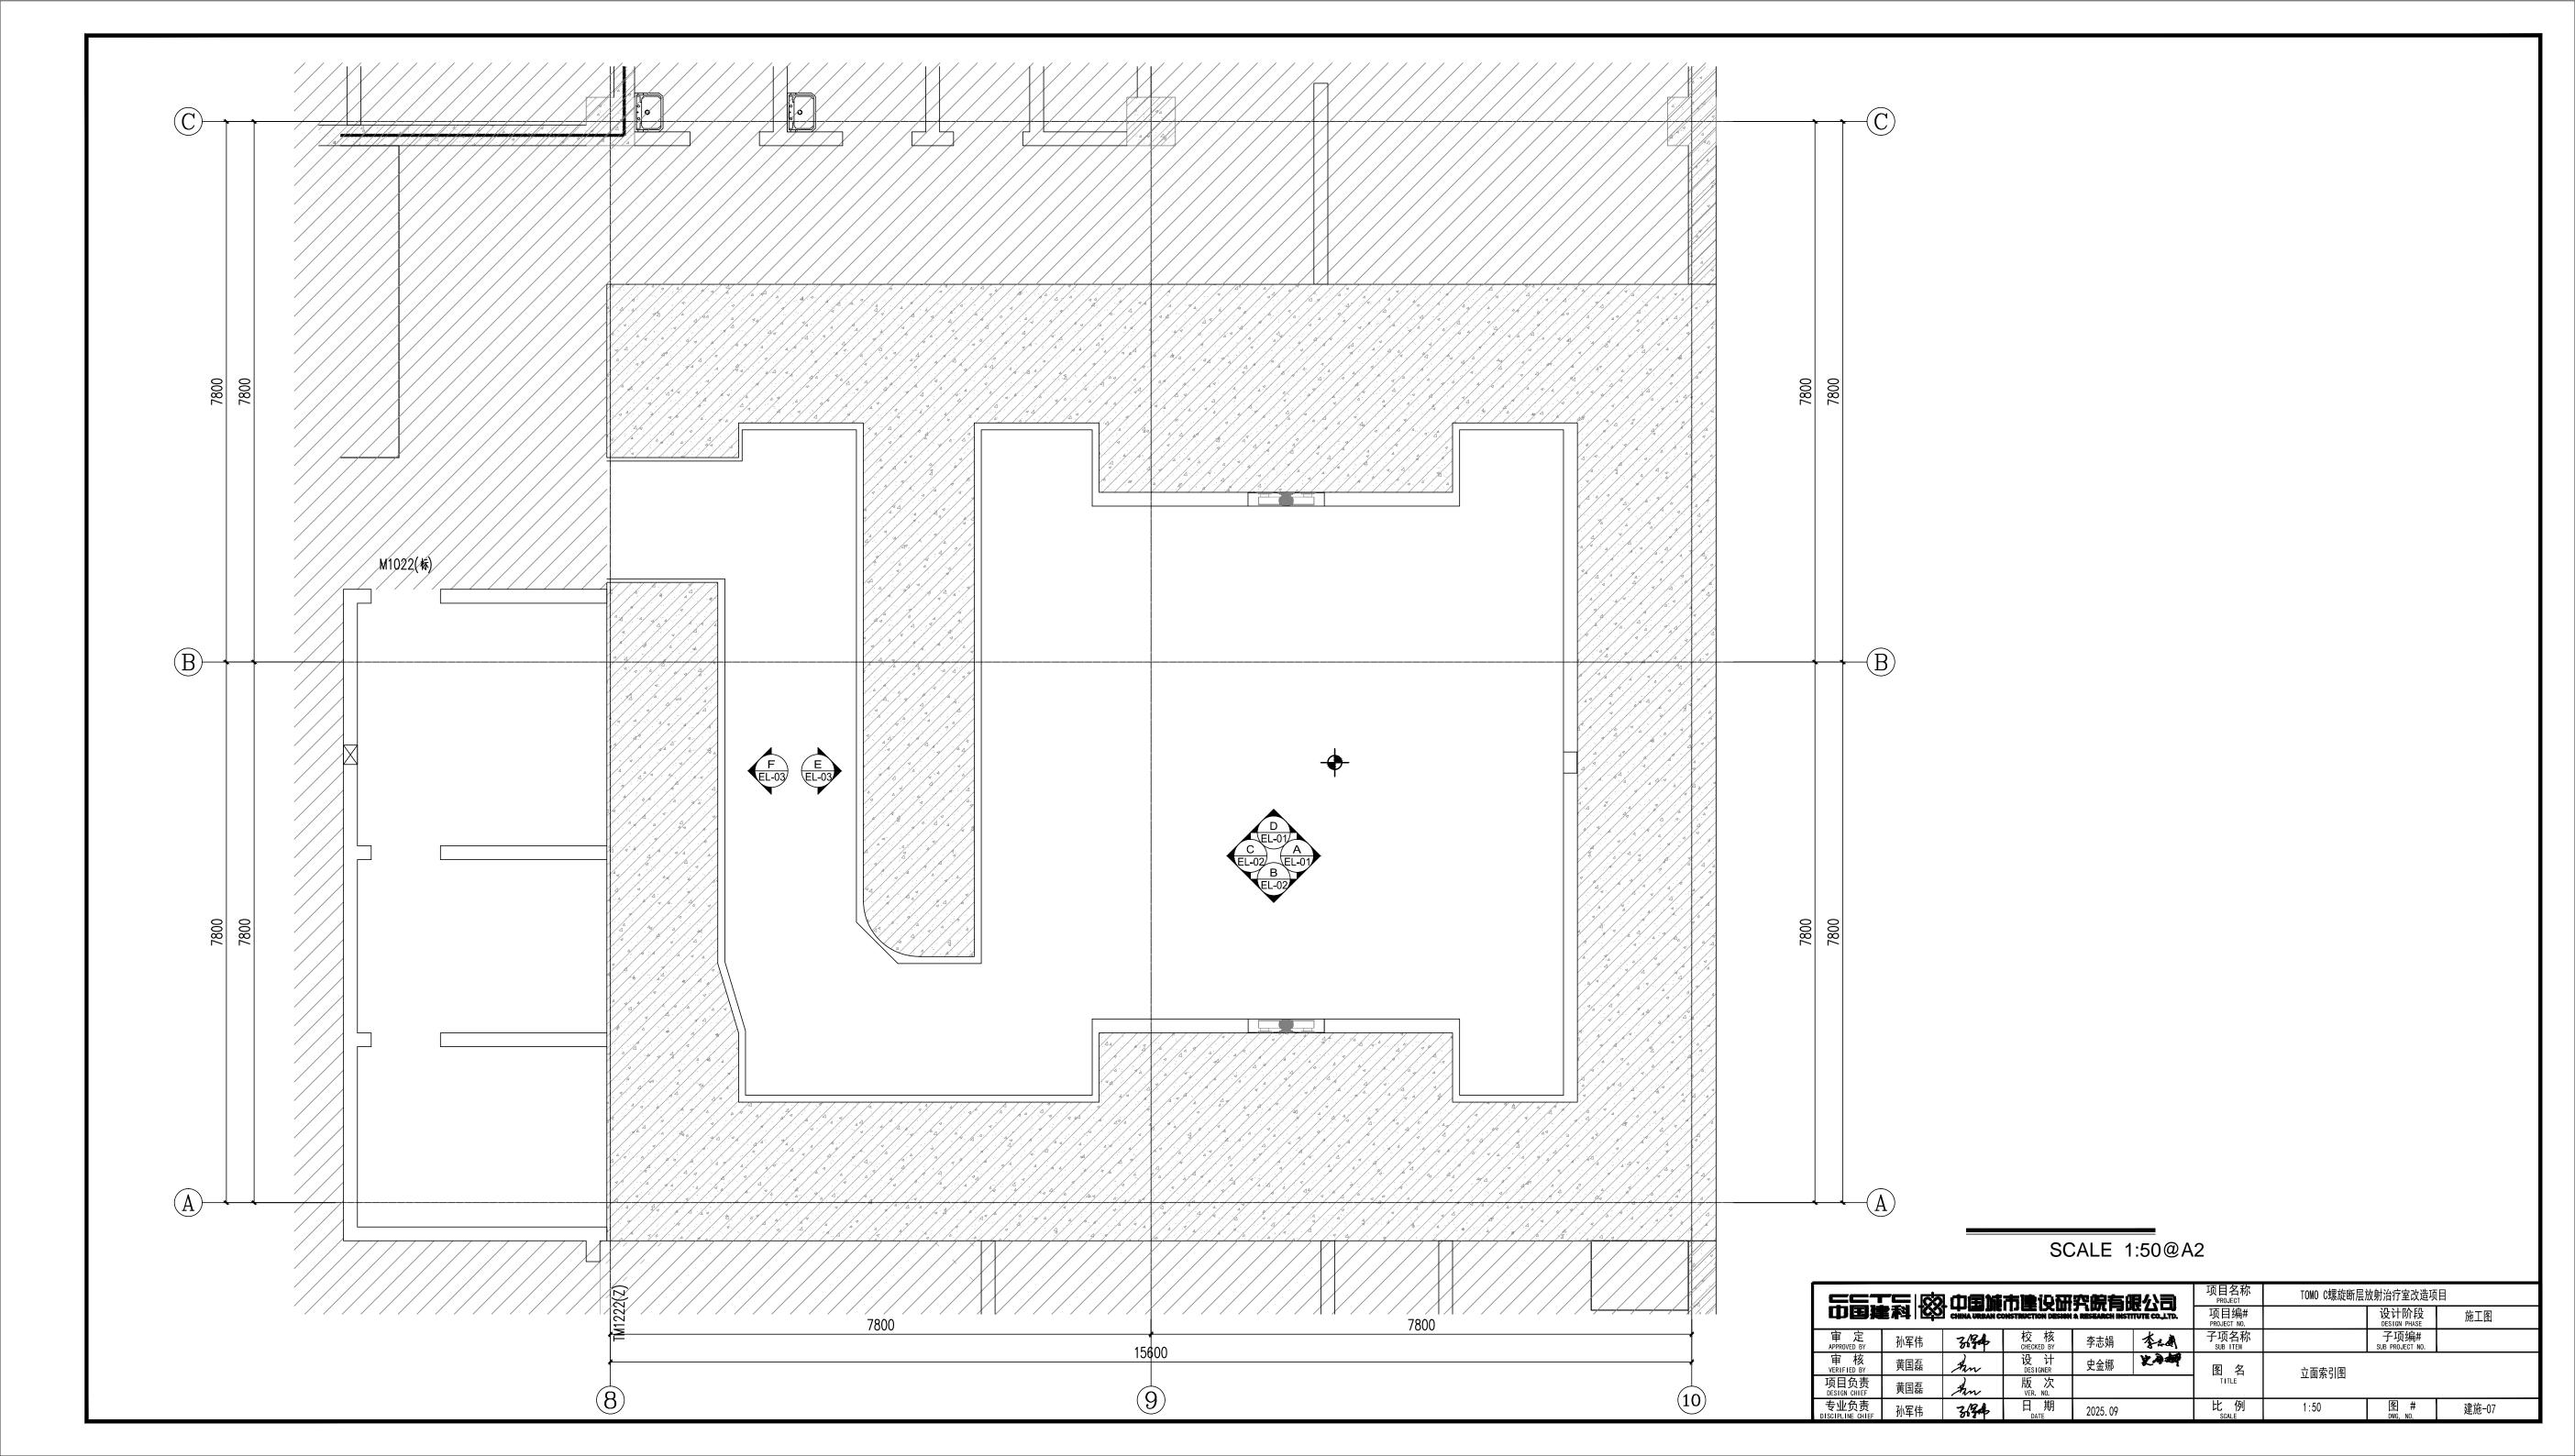

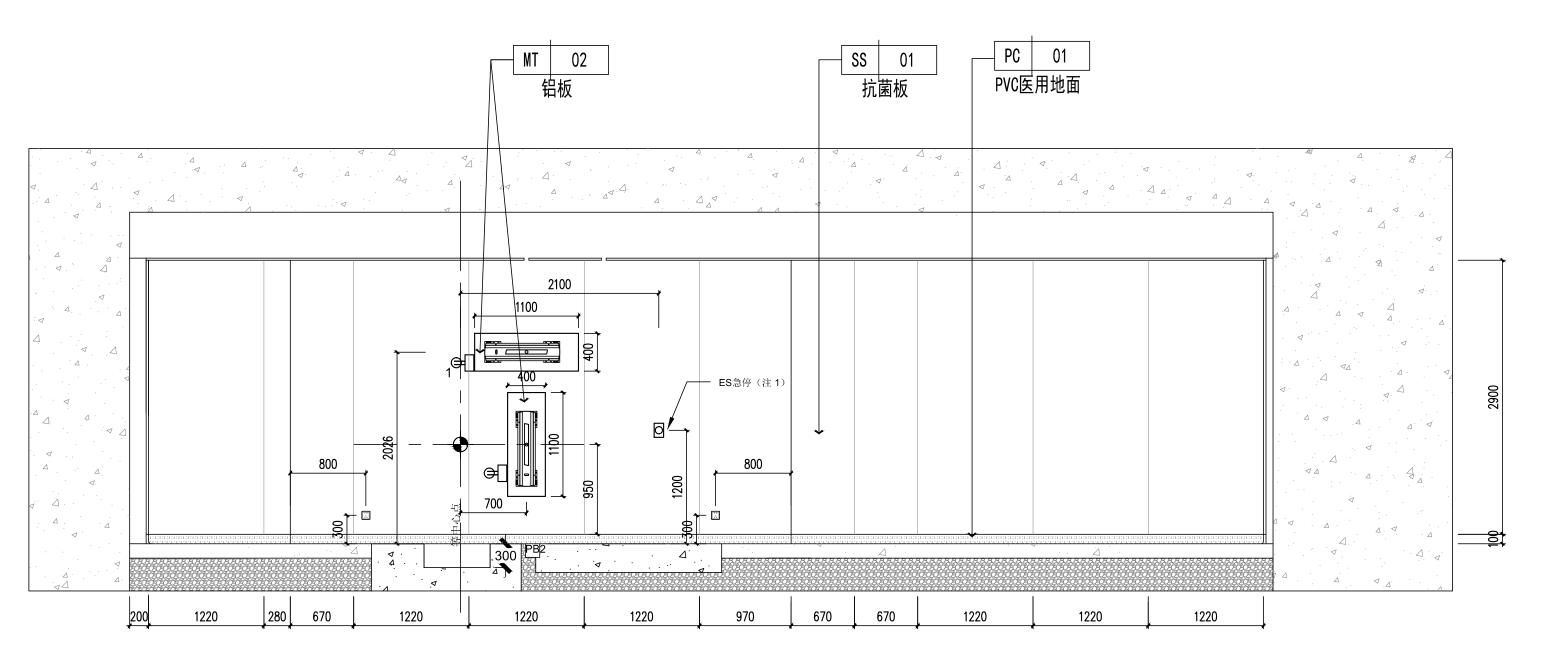




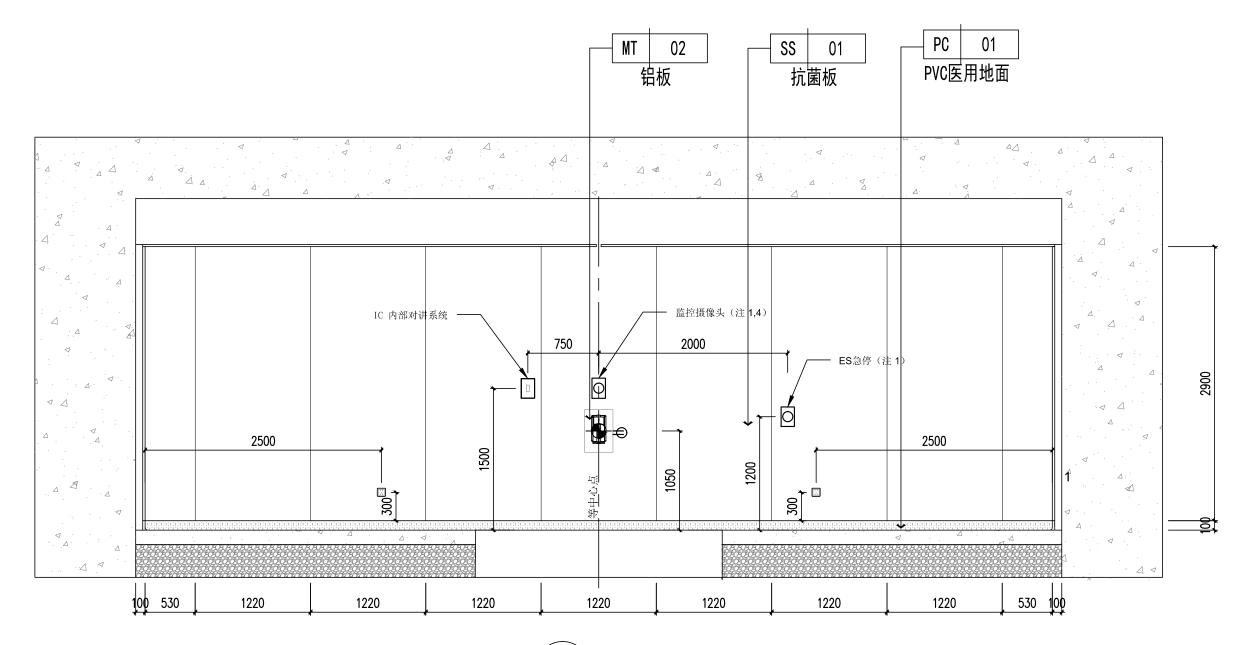


B ELEVATION EI-01 立面图 SCALE 1:40


		CHINA URBAN C		究 院有 的	项目名称 PROJECT 项目编# PROJECT NO.	TOMO C螺旋断层	放射治疗室改造项 设计阶段 DESIGN PHASE	i目 施工图	
审 定 APPROVED BY	孙军伟	3/34	校 核 CHECKED BY	李志娟	李祖	子项名称 SUB ITEM		子项编# SUB PROJECT NO.	
审 核 VERIFIED BY	黄国磊	An	设 计 DESIGNER	史金娜	史和姆	图名	立面图1		
项目负责 DESIGN CHIEF	黄国磊	An	版 次 VER. NO.			TITLE	- 프레티		
专业负责 DISCIPLINE CHIEF	孙军伟	3/3/4	日 期 DATE	2025. 09		比 例 SCALE	1:40	图 # DWG. NO.	EL-01

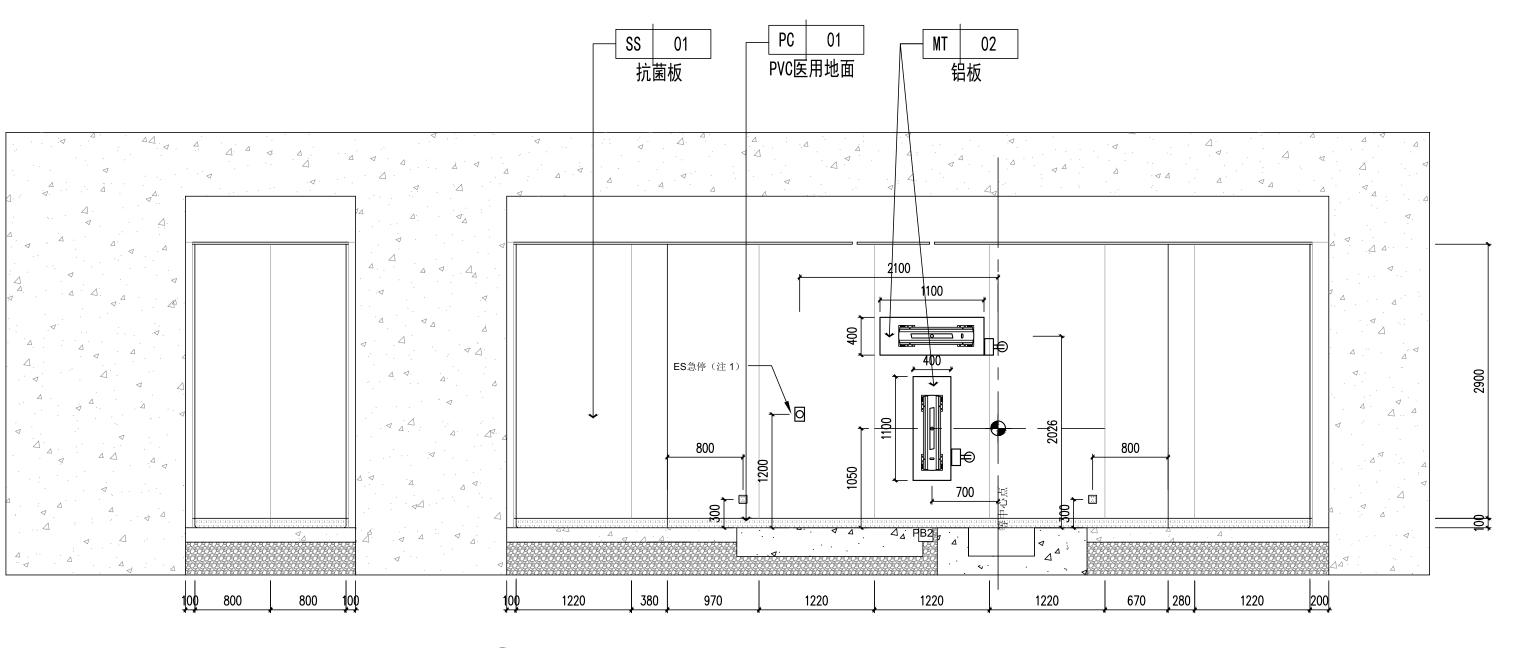




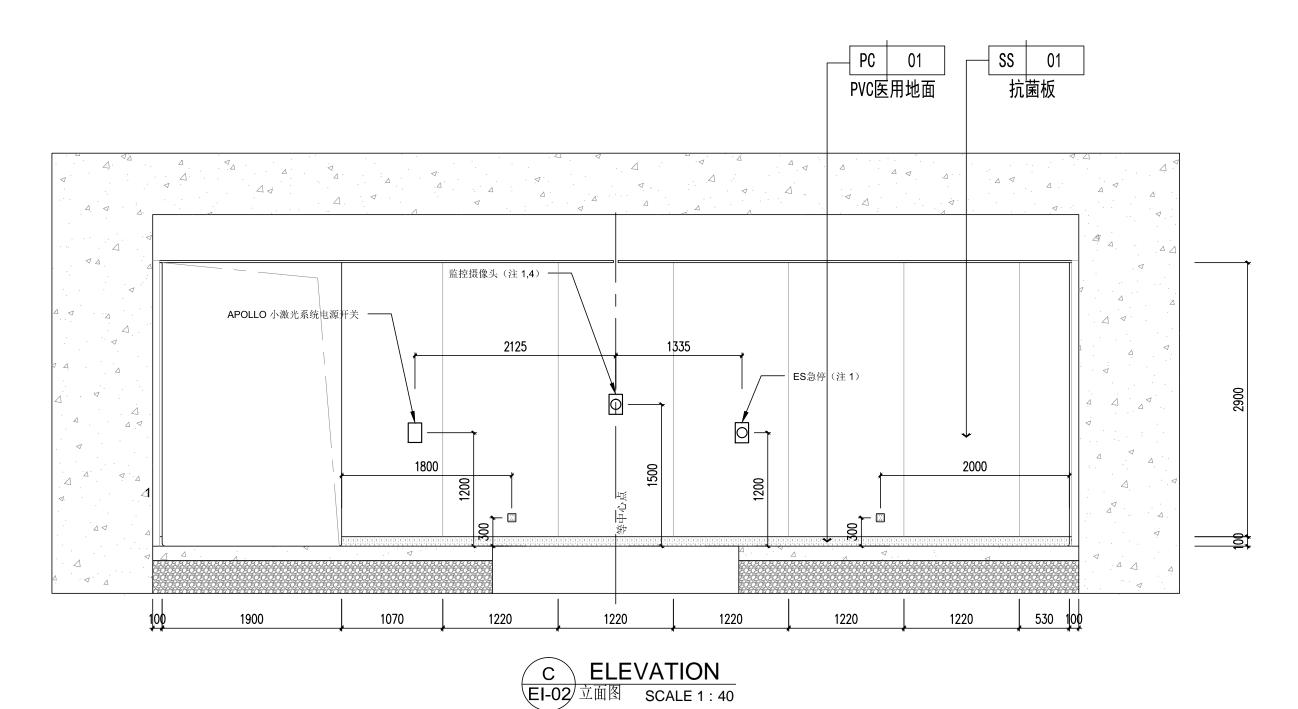

==7			市建设研	空偏有	尼 公司	项目名称 PROJECT	TOMO C螺旋断层放射治疗室改造项目			
中国類		CHINA URBAN C	DISTRUCTION DESIGN	A RESEARCH INST	项目编# PROJECT NO.		设计阶段 DESIGN PHASE	施工图		
审定 APPROVED BY	孙军伟	3/34	校 核 CHECKED BY	李志娟	李品剛	子项名称 SUB ITEM		子项编# SUB PROJECT NO.		
审 核 VERIFIED BY	黄国磊	An	设 计 DESIGNER	史金娜	史和姆	图名	立面图2			
项目负责 DESIGN CHIEF	黄国磊	An	版 次 VER. NO.			TITLE	자 때 건도			
专业负责	孙军伟	3/2/b	日期	2025 09		比例	1:40	图 #	EL-02	

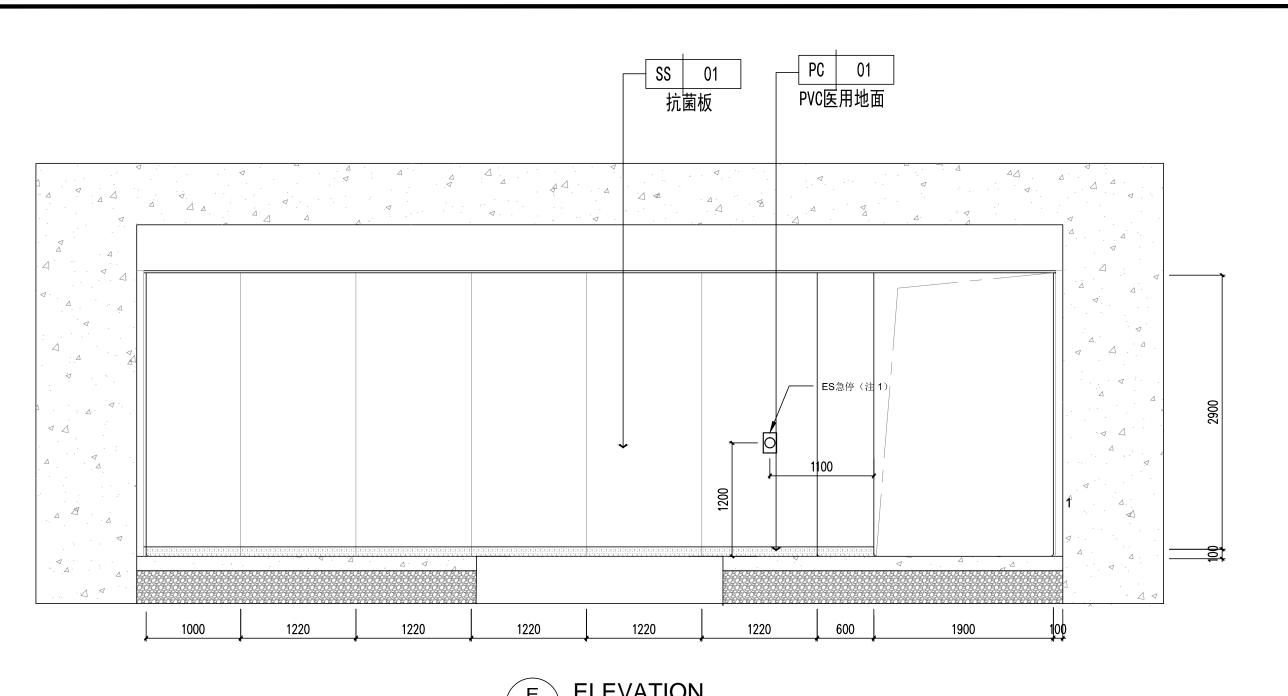




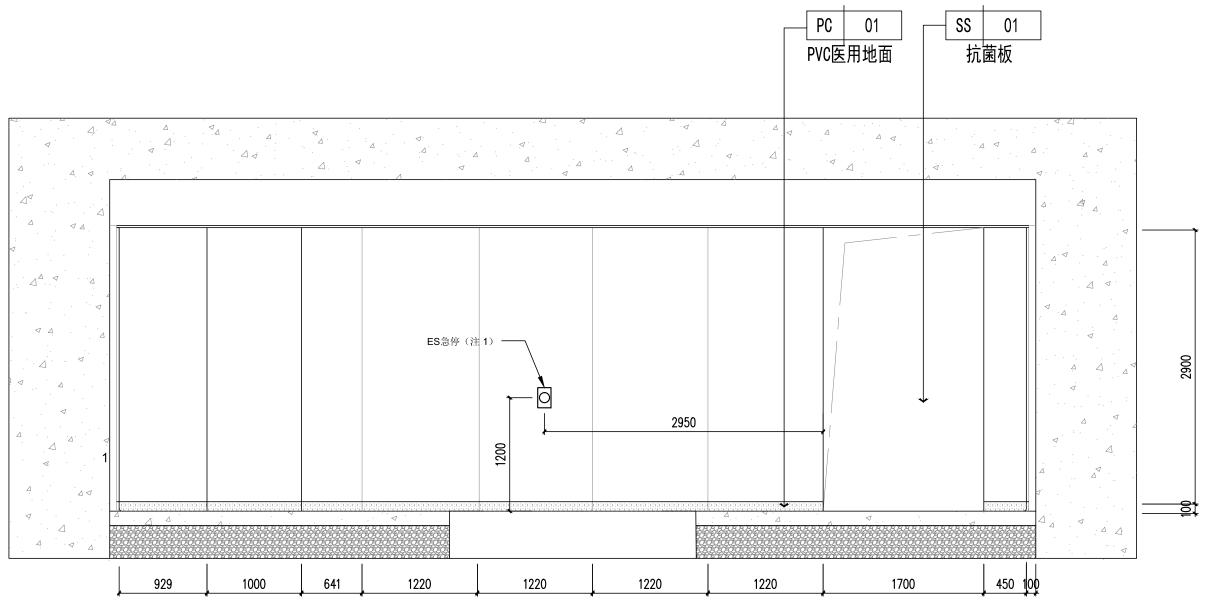


F ELEVATION EI-03 立面图 SCALE 1:40


<u></u>			市建设研	空偏有	根公司	项目名称 TOMO C螺旋断层放射治疗室改造项目				
中国其		CHINA URBAN C	DISTRUCTION DESIGN	A RESEARCH INST	项目编# PROJECT NO.		设计阶段 DESIGN PHASE	施工图		
审 定 APPROVED BY	孙军伟	3/34	校 核 CHECKED BY	李志娟	李祖	子项名称 SUB ITEM		子项编# SUB PROJECT NO.		
审 核 VERIFIED BY	黄国磊	An	设 计 DESIGNER	史金娜	史和姆	图名	<u>立面图</u> 3			
项目负责 DESIGN CHIEF	黄国磊	An	版 次 VER. NO.			TITLE	자메덤0			
专业负责	孙军伟	3/34	日 DATE	2025.09		比例 SCALE	1:40	图 # DWG NO	EL-03	

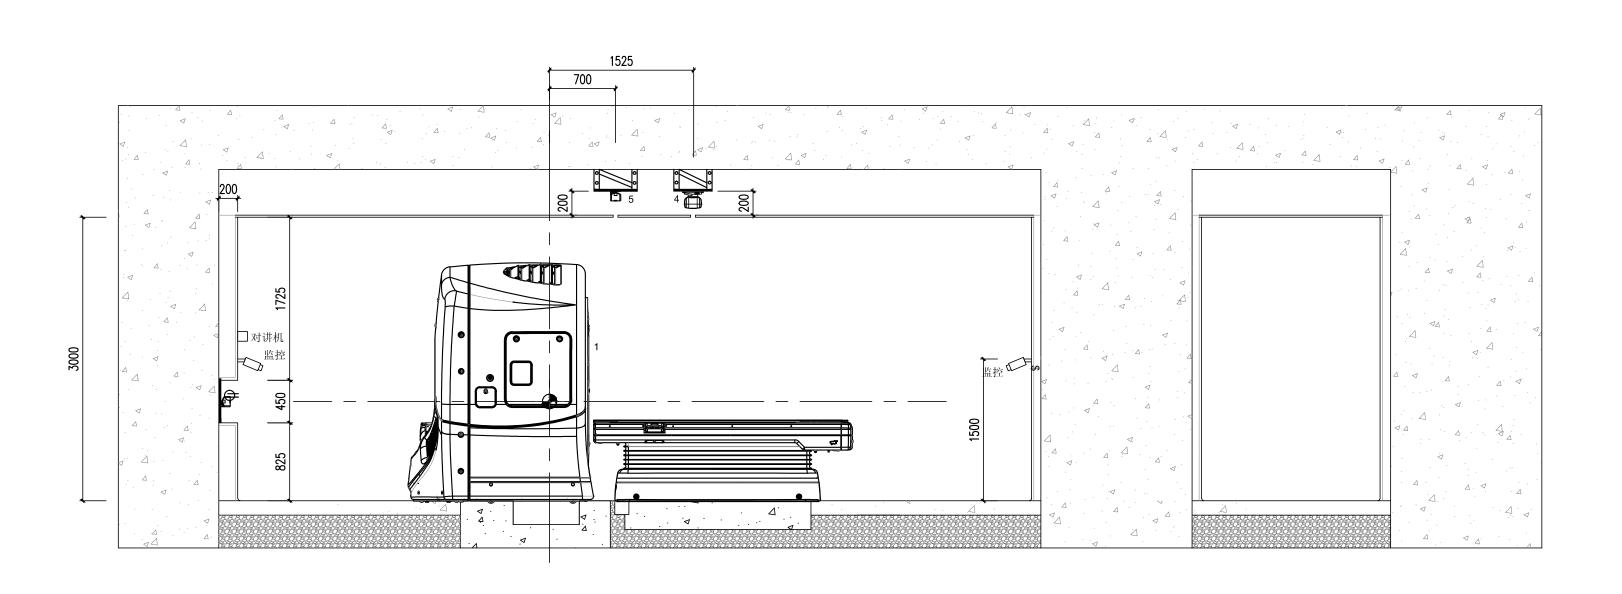




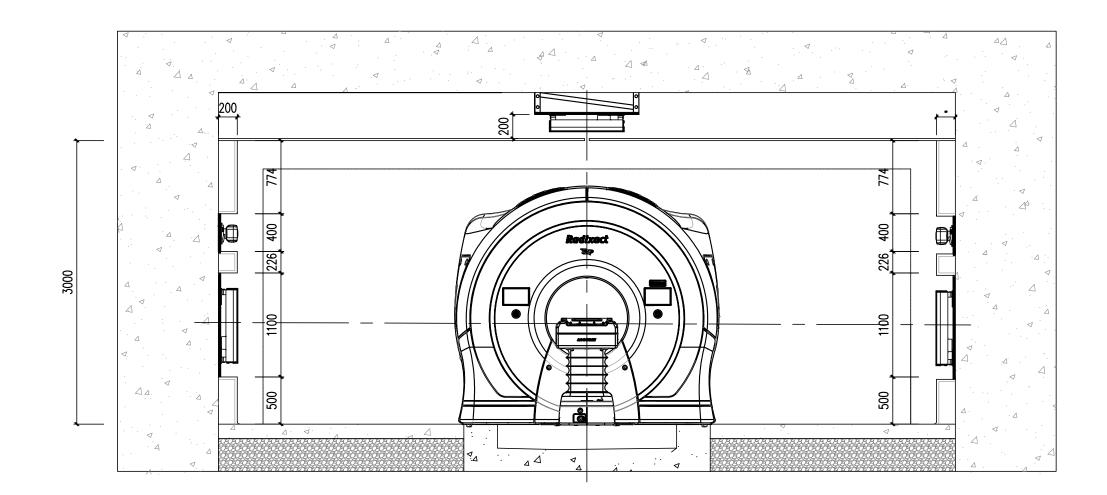



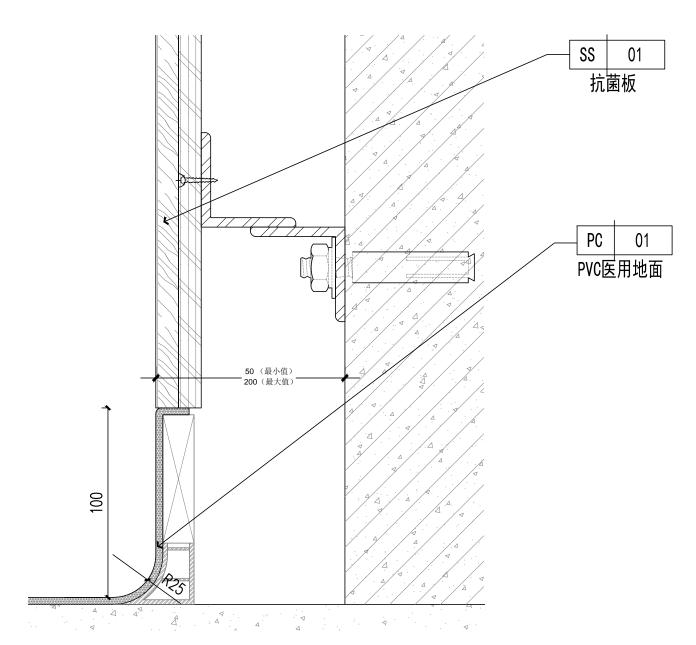

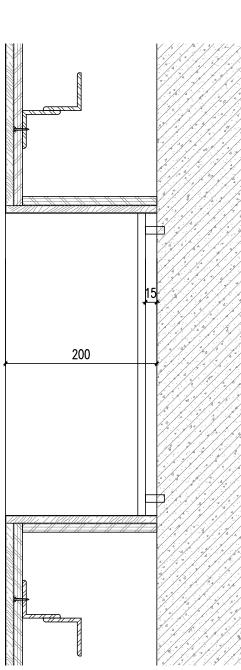

中国境				究院有的 A RESEARCH INST	[公司 	项目名称 PROJECT 项目编# PROJECT NO.	TOMO C螺旋断层	放射治疗室改造项 设计阶段 DESIGN PHASE	i目 施工图
审 定 APPROVED BY	孙军伟	3/3/4	校 核 CHECKED BY	李志娟	李品剛	子项名称 SUB ITEM		子项编# SUB PROJECT NO.	
审 核 VERIFIED BY	黄国磊	An	设 计 DESIGNER	史金娜	义和研	图名	剖面		
项目负责 DESIGN CHIEF	黄国磊	An	版 次 VER. NO.			TITLE	нэш		
专业负责 DISCIPLINE CHIEF	孙军伟	3/3/4	日 期 DATE	2025. 09		比 例 SCALE		图 # DWG. NO.	DS-01

